建筑设计总说明

一、工程概况:

本工程为民用住宅。

本工程结构安全等级为二级、结构的设计使用年限为5∩年。

建筑类别:三类建筑。

耐火等级·二级。

屋面防水等级·Ⅲ级。

二、工程主要技术经济指标

总建筑面积: 524,76 M² 占地建筑面积:108 M²

三、施工说明

1.总体说明:

本工程室内 ±0.000 仅为相对标高, 除图中注明者外, 尺寸以毫米为单位, 标高以米为单位; 常规节点构造参考国家有关建筑构造 通用图集。

本工程施工及验收均按国家现行的建筑安装工程施工及验收规范执行。

○. 墙体工程:

本工程采用普通粘土砖。

3.室内防水:

凡卫生间、厨房等有排水要求的房间,在其四周墙体的楼板处均应上翻 150(门槛除外) 并与楼板同时浇捣,楼板上涂防水涂料两度。管道预留处均应采用防水 套管。楼地面均低同楼层面 30mm, 面层均向地漏找坡().5%。 所有卫生间上下管留孔位置详水施图。

4.屋面工程。

瓦屋面:彩色瓦屋面(由规划定):1:3水泥砂浆座浆; 现浇混泥土板。

平屋面: 40厚 C20 钢筋细石混凝土(内配 Ø4@200网片): 油毡一层隔离; 40厚 现喷发泡硬质聚苯乙烯保温板 ; 三元乙丙橡胶防水卷材一道 1.5 厚; 20厚1:3 水泥砂浆找平 ; ○15 煤渣砼找坡 2% ; 现浇钢筋混凝土屋面板。

5. 楼地面

地面 做法 :撒干拌1:2 水泥砂,表面压光 |80 厚C15 混凝土垫层 |100 厚碎石垫层 |素土夯实。

卫生间楼面为防滑缸砖楼面做法: 缸砖平铺面层,水泥砂浆填缝,5厚1:1水泥砂浆结合层; 15 厚 1:3 水泥砂浆找平: 现浇楼板。

其余楼面 做法: 20 厚 1:2 水泥砂浆面层; 楼板结构层。

6. 踢脚板

踢脚板 120 高 , 面层同楼地面。

7. 墙裙、内墙面、顶棚及外墙面

墙裙做法: 卫生间无踢脚板, 做 1800 高白瓷砖墙裙。

内墙面做法: 白色仿瓷内墙涂料二度 _. 6 厚 1:2 水泥砂浆光面 _; 17 厚 1:3 水泥砂浆分 分层抹平;结构层。

顶棚涂料饰面;白色防瓷内墙涂料二度;3厚1:2纸筋灰底;5厚1:3纸筋灰底;结构层。 外立面做法按照《东阳市万国建筑博览城拆迁安置房屋立面装饰施工做法》实施。

8. 门窗工程

所有内外门框立框位置 , 除注明外 ,一般平开门立框与开启方向侧墙面平窗框立框位置 , 除注明外一般立在墙中。所有门窗加工单位应在加工前实地测量核对。

主要部位的门式样及门套装饰由加工单位提供样品经建设、设计、施工确认后方可施工。 所有窗框材料和颜色另定。内窗及门玻璃均为净白玻璃。外窗玻璃样式、颜色另定。

9. 油漆工程

凡工程中明露面漆(精装修部分另定)均由加工单位提供色调样板由建设、设计、施工方 确认后方可施工。 所有金属制品均用防锈漆二度打底, 树脂面漆(色另定)二度。

凡木料与砌体接触部分均满涂沥青。

10.安装配合

施工过程中如因材料供应困难或建设单位提出改变原设计的布置或用料时,均应在事前征得设 计单位同意后方可施工, 如发现本工程所发各工种图纸存在矛盾和碰头处, 应及时与设计人员联系 解决。凡涂料色彩、外墙石材、铝塑板、室内外色彩粉刷等,均应事先做出样板及样品,待会同建 设单位、设计单位研究商定后可施工。所有门窗、檐口等产生滴水部位必须严格作出滴水线。

图纸目录

编号	图号	图 纸 内 容
1	建施-01	建施说明 、图纸目录
2	建施-02	地下一层平面图 、一层平面图
3	建施-03	夹层平面图 、 二层平面图
4	建施-04	三层平面图 、 屋项平面图
5	建施-05	东立面图 、 南立面图
6	建施-06	西侧立面图 、 1-1剖面图
7	建施-07	楼梯平面详图
8	建施-08	△-△楼梯剖面图 、节点详图



四川中七建筑规划设计有限公司

资质证书编号: A251021368 建筑行业(建筑工程)乙级

市政行业(给水工程、排水工程)乙级 市政行业(道路工程、桥梁工程)乙级

项目编码 state

注册执业签章

姓 名	任征南
注册证书号码	2075100923
注册印章号码	5102136-0001

审定 AUTHORIZED POR ISSUE BY	高翔	→ √ ′
审 核 BEVIEWED BY	高翔	高翔
项目负责 PROJECT DIRECTOR	任征南	在核常
专业负责 DISCIPLINE DESPONSIBLE	高翔	高翔
校 对 PRECHECKED BY	任征南	在机制
设 计 DESIGNED BY	李忠彬	誤將

建设单位

胡光华

工程名称

胡光华住宅

子项名称

——_{图名} DRAWING TITLE **建施说明、图纸目录**

设计号 PRO NO.				
图 号 DRANTING NO.	建施-01	版》 CHANGED		A
图别	施工图	H .	期	2023. 01
DWG TYPE		DATI	•	


本图须经签署并加盖本公司专用出图章方为有效 本施工图应经相关部门审批通过后方可施工; 本图版权归四川中七建筑规划设计有限公司所有。

由 Autodesk 教育版产品制作


P1 - 1010 000 11 (NV 14 (NV 19 (P4 II

施工图 日 期 2023.01

注意:

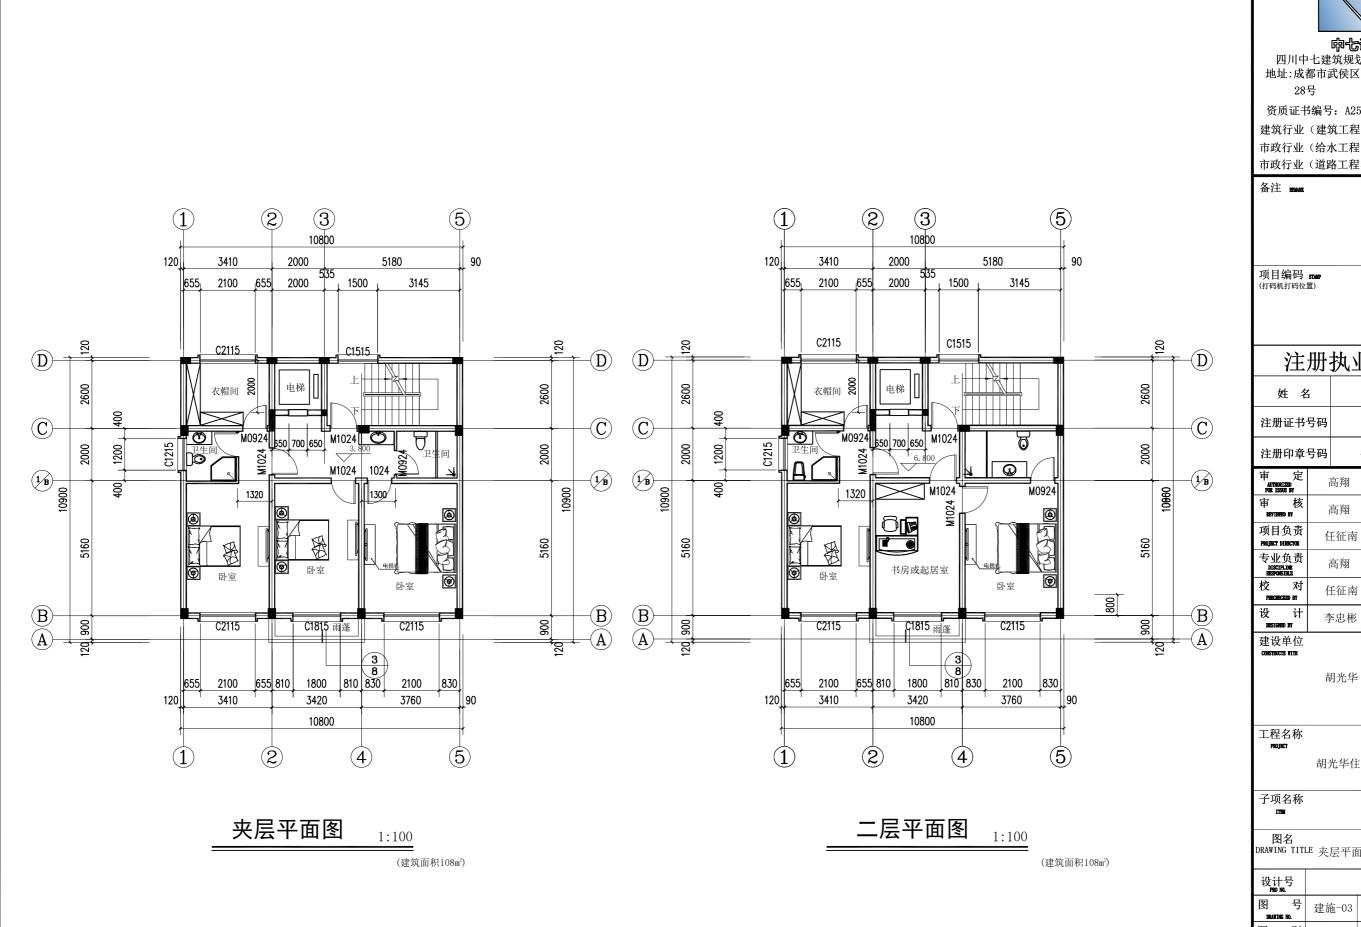

本图须经签署并加盖本公司专用出图章方为有效; 本施工图应经相关部门审批通过后方可施工; 本图版权归四川中七建筑规划设计有限公司所有。

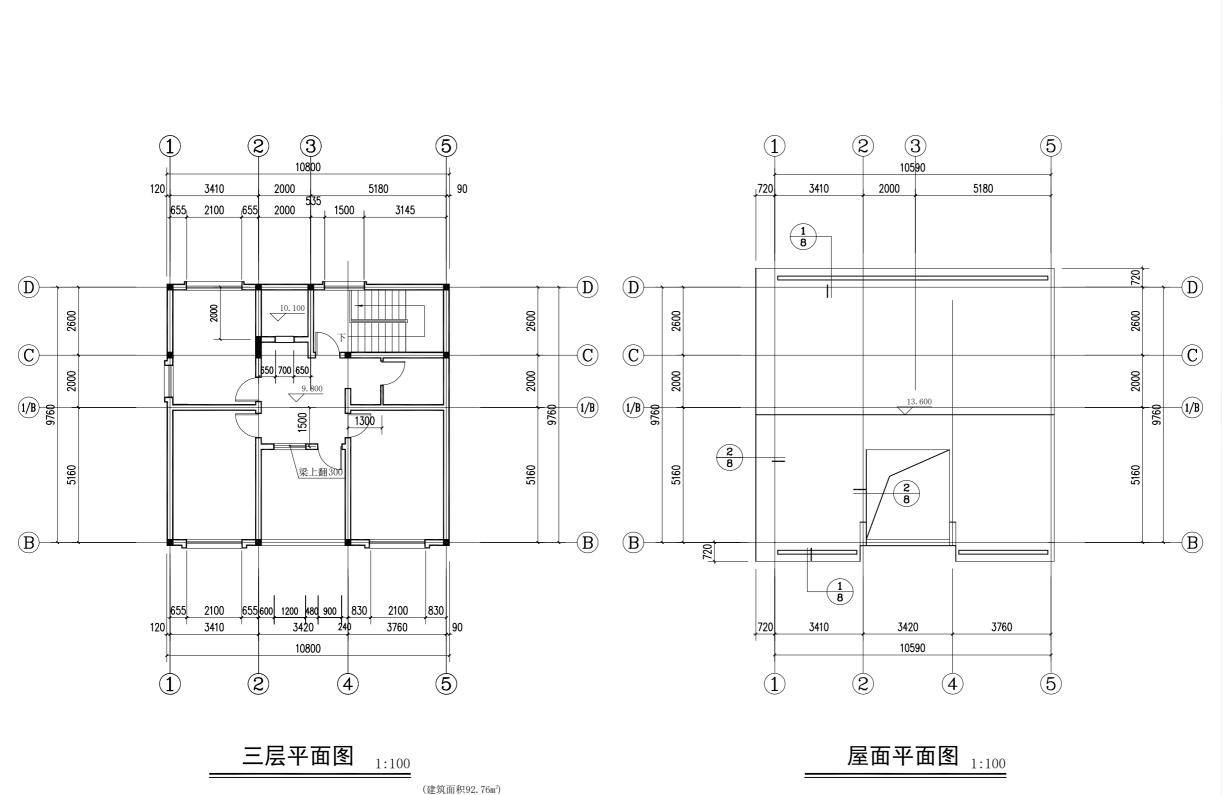

资质证书编号: A251021368 建筑行业(建筑工程)乙级 市政行业(给水工程、排水工程)乙级 市政行业(道路工程、桥梁工程)乙级

哼七設计 四川中七建筑规划设计有限公司 地址:成都市武侯区佳灵路20号1栋11层

备注 REMARK

注册执业签章

姓名	任征南
注册证书号码	2075100923
注册印章号码	5102136-0001
审 定	

审定 AUTHORIZED POR ISSUE BY	高翔	主 4. 7
审 核 BEVIEWED BY	高翔	高翔
项目负责 PROJECT DIRECTOR	任征南	在各南
专业负责 DISCIPLINE RESPONSIBLE	高翔	高翔
校 对 PRECEBCIED BY	任征南	在各都
设 计 DESIGNED BY	李忠彬	接着粉

建设单位 CONSTRUCTE VITH

胡光华

工程名称


胡光华住宅

子项名称 ITEN

图名
DRAWING TITLE 三层平面图、屋顶平面图

设计 PRO					
图 DRAUTI	号 IG NO.	建施-04	版 i		A
图	别	施工图	日	期	2023. 01
DWG TYPE			D/	NTE	

本图须经签署并加盖本公司专用出图章方为有效; 本施工图应经相关部门审批通过后方可施工; 本图版权归四川中七建筑规划设计有限公司所有。

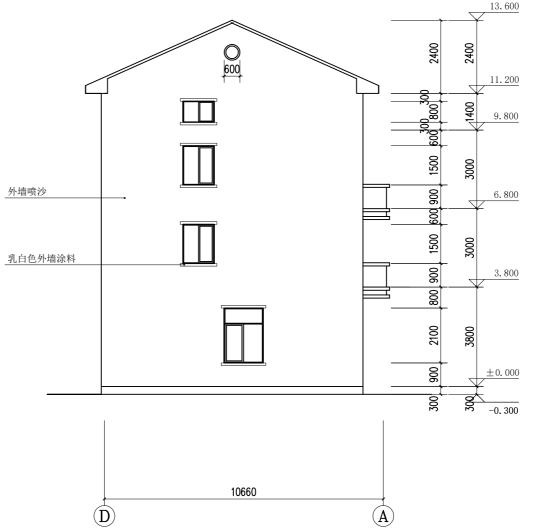

1:100

地址:成都市武侯区佳灵路20号1栋11层

资质证书编号: A251021368 建筑行业(建筑工程)乙级 市政行业(给水工程、排水工程)乙级 市政行业(道路工程、桥梁工程)乙级

备注 REMARK

项目编码 STAMP (打码机打码位置)

注册执业签章

任征南

姓 名 注册证书号码 2075100923

注册印章号码 5102136-0001

审定 AUTHORIZED POR ISSUE BY 高翔 审 核 高翔 REVIEWED BY 在独都 项目负责 任征南 PROJECT DIRECTOR 专业负责 DISCIPLINE RESPONSIBLE 高翔 高翔 校 对 在独都 任征南 隸務

设 计 DESIGNED BY 建设单位

胡光华

李忠彬

胡光华住宅

子项名称 ITEM

工程名称

图名
DRAWING TITLE 东立面图 、南立面图

图 号 建施-05 图 别 施工图 日 期 2023.01

本图须经签署并加盖本公司专用出图章方为有效; 本施工图应经相关部门审批通过后方可施工; 本图版权归四川中七建筑规划设计有限公司所有。

由 Autodesk 教育版产品制作

H - ------ 4V | 4 /N/ | HH /F 4 | I

11 F41 HH / 2/ E / 2- 11 F41 HH

由 Autodesk 教育版产品制作

由 Autodesk 教育版产品制作

哼·じ設计 四川中七建筑规划设计有限公司 地址:成都市武侯区佳灵路20号1栋11层

资质证书编号: A251021368 建筑行业(建筑工程)乙级

市政行业(给水工程、排水工程)乙级 市政行业(道路工程、桥梁工程)乙级

注册执业签章

姓 名	任征南
注册证书号码	2075100923
注册印音号码	5102136-0001

审定 AUTHORIZED POR ISSUE BY	高翔	÷ 4.1
审 核 BEYIEWED BY	高翔	高翔
项目负责 PROJECT DIRECTOR	任征南	在松南
专业负责 DISCIPLINE RESPONSIBLE	高翔	高翔
校 对 PRECEDENCE BY	任征南	在机构
设 DRSIGNED BY	李忠彬	李惠彬

胡光华

胡光华住宅

______ 图名 DRAWING TITLE A-A楼梯剖面图 、节点详图

设计 PRO					
图 DRANTI	号 IG NO.	建施-08	版 CHANG		A
图	别	施工图	日	期	2023. 01

注意:

本图须经签署并加盖本公司专用出图章方为有效; 本施工图应经相关部门审批通过后方可施工; 本图版权归四川中七建筑规划设计有限公司所有。

1:20